



PROJETO DE INFRAESTRUTURA - PAVIMENTAÇÃO

CONTRATANTE: PREFEITURA MUNICIPAL DE CAMPOS BORGES

LOCAL: RUA CONSTANTE PIERZAN - TRECHO 01

TRECHO: ENTRE A RUA GUARANI E A RUA PRESIDENTE COSTA E SILVA

ÁREA: $96,40\text{m} \times 9,00\text{m} = 867,60\text{m}^2 + 3,40\text{m}^2$ (Bocas de rua) = $871,00\text{m}^2$

JUN/2019

DUO
ENGENHARIA

Engenharia Civil | Engenharia de Segurança do Trabalho
51 99679-9627 | 51 98275-3044 | Estrela-RS




SITUAÇÃO
Imagem do Google
Sem escala



LOCALIZAÇÃO
Imagem do Google
Sem escala



 Rua projetada

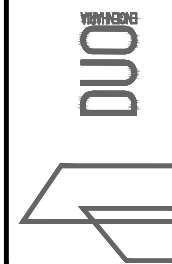

RESPONSÁVEL TÉCNICO:

Eng.º Civil Daniel Schneider
CREA RS 223361

CONTRATANTE:
PREFEITURA MUNICIPAL DE CAMPOS BORGES

PROJETO:
SITUAÇÃO E LOCALIZAÇÃO

LOCAL:
RUA CONSTANTE PIEREZAN - TRECHO 01

DATA:
JUN/2019



PROPRIETÁRIO:

TRECHO:
ENTRE A RUA GUARANI E A RUA PRESIDENTE COSTA E SILVA

ESCALA:
Sem escala

ÁREA:
96,40m x 9,00m = 867,60m² + 3,40m² (Bocas de rua) = 871,00m²


PRANCHA:
SL1

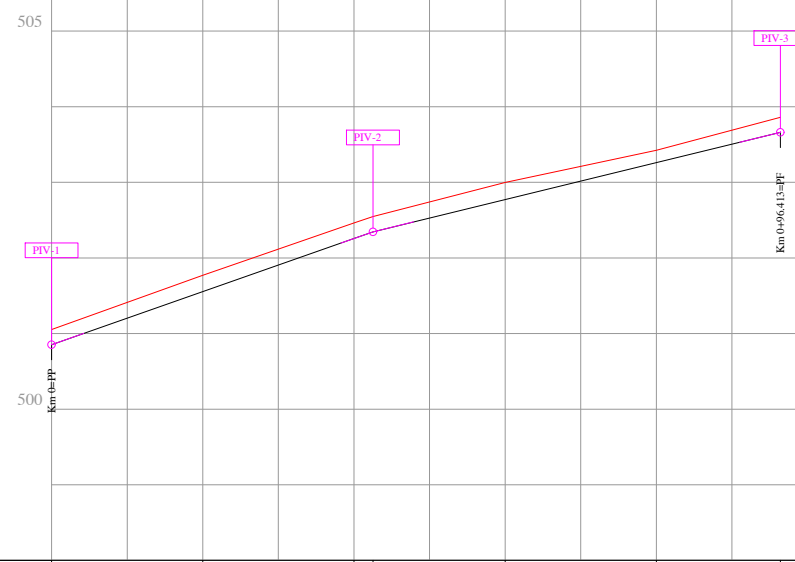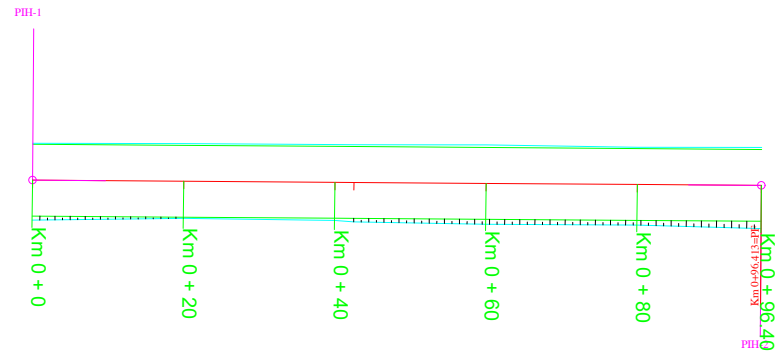


ESTACA Km 0					
RAMPAS (%)	3,51		2,44		2,44
COTAS DO TERRENO	501.053	501.770	502.463 502.548	502.999	503.424 503.860
COTAS DO GREIDE	500.853	501.555	502.257 502.345	502.772	503.260 503.660

PLANTA BAIXA


PERFIL LONGITUDINAL

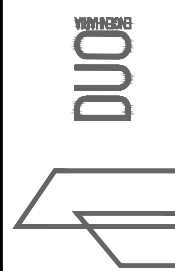


RESPONSÁVEL TÉCNICO: Eng.º Civil Daniel Schneider CREA RS 223361	CONTRATANTE: PREFEITURA MUNICIPAL DE CAMPOS BORGES	PROJETO: GEOMÉTRICO/TERRAPLENAGEM
PROPRIETÁRIO:	LOCAL: RUA CONSTANTE PIEREZAN - TRECHO 01	DATA: JUN/2019
	TRECHO: ENTRE A RUA GUARANI E A RUA PRESIDENTE COSTA E SILVA	ESCALA: Horiz.: 1/1000 Vert.: 1/100
	ÁREA: 96,40m x 9,00m = 867,60m² + 3,40m² (Bocas de rua) = 871,00m²	PRANCHA: GT1

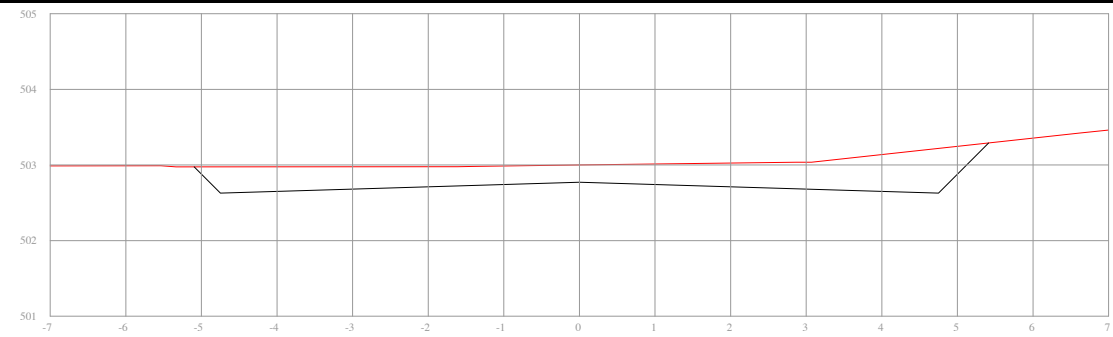


EST: Km 0+60.000
 ÁREA CORTE= 3.285m²
 ÁREA ATERRO= 0.000m²

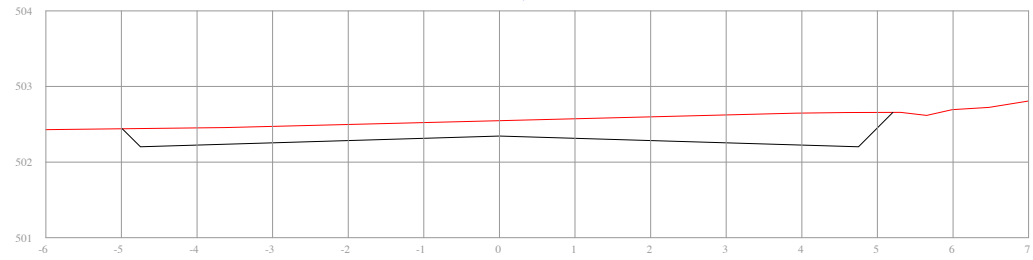


EST: Km 0+42.512
 ÁREA CORTE= 2.742m²
 ÁREA ATERRO= 0.000m²

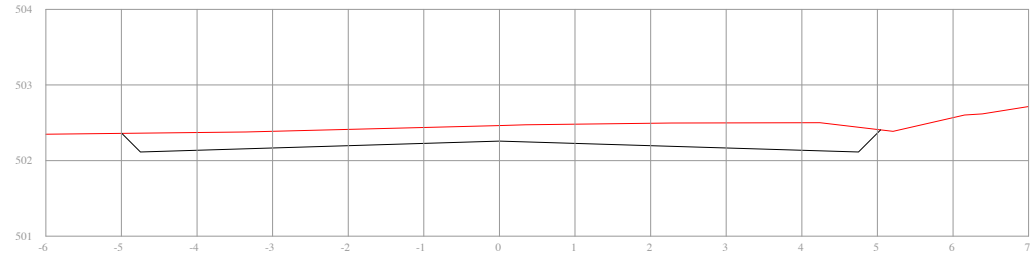


EST: Km 0+40.000
 ÁREA CORTE= 2.558m²
 ÁREA ATERRO= 0.000m²

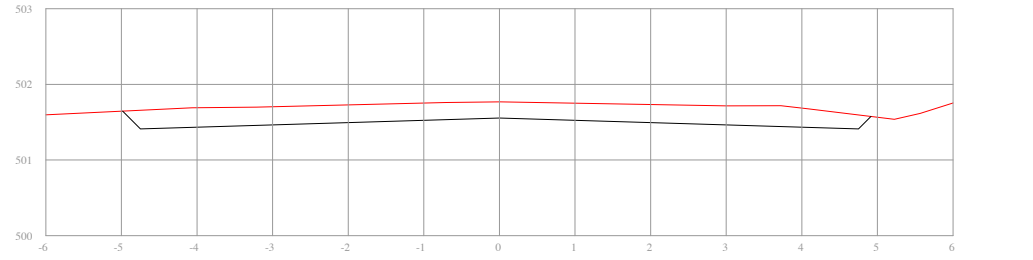


EST: Km 0+20.000
 ÁREA CORTE= 2.303m²
 ÁREA ATERRO= 0.000m²

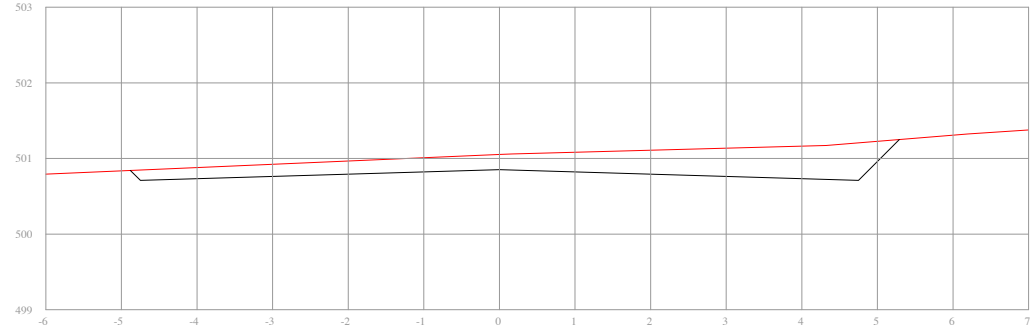

EST: Km 0
 ÁREA CORTE= 2.553m²
 ÁREA ATERRO= 0.000m²

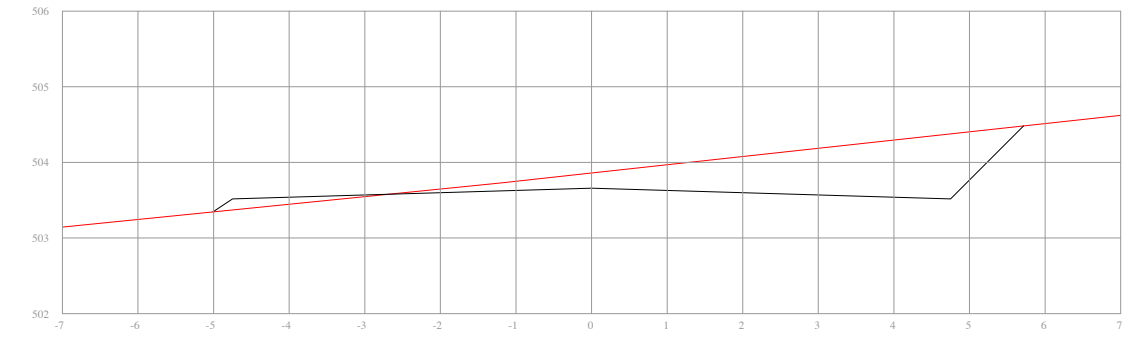


EST: Km 0+96.413
 ÁREA CORTE= 3.192m²
 ÁREA ATERRO= 0.170m²

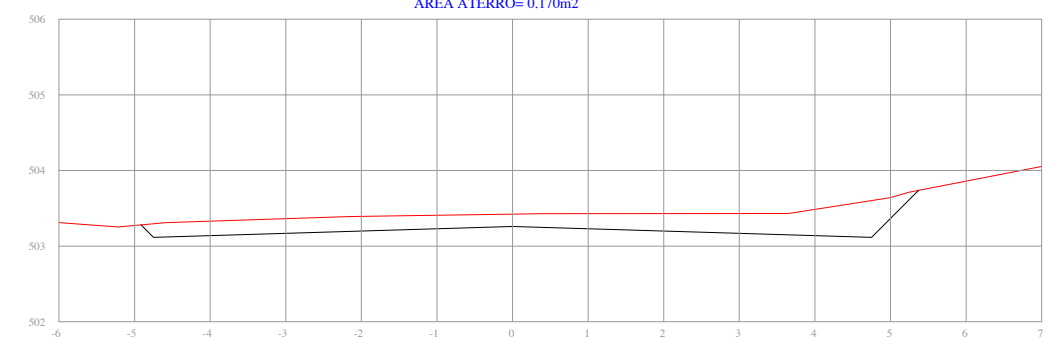


EST: Km 0+80.000
 ÁREA CORTE= 2.294m²
 ÁREA ATERRO= 0.000m²

PERFIL TRANSVERSAL


— PERFIL DO PROJETO DA RUA
 — PERFIL NATURAL

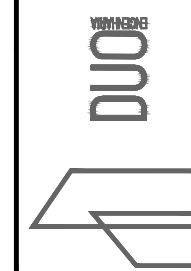

RESPONSÁVEL TÉCNICO: Eng.º Civil Daniel Schneider CREA RS 223361	CONTRATANTE: PREFEITURA MUNICIPAL DE CAMPOS BORGES	PROJETO: SEÇÕES TRANSVERSAIS
PROPRIETÁRIO:	LOCAL: RUA CONSTANTE PIEREZAN - TRECHO 01	DATA: JUN/2019
	TRECHO: ENTRE A RUA GUARANI E A RUA PRESIDENTE COSTA E SILVA	ESCALA: 1/100
	ÁREA: 96,40m x 9,00m = 867,60m ² + 3,40m ² (Bocas de rua) = 871,00m ²	PRANCHA: ST1

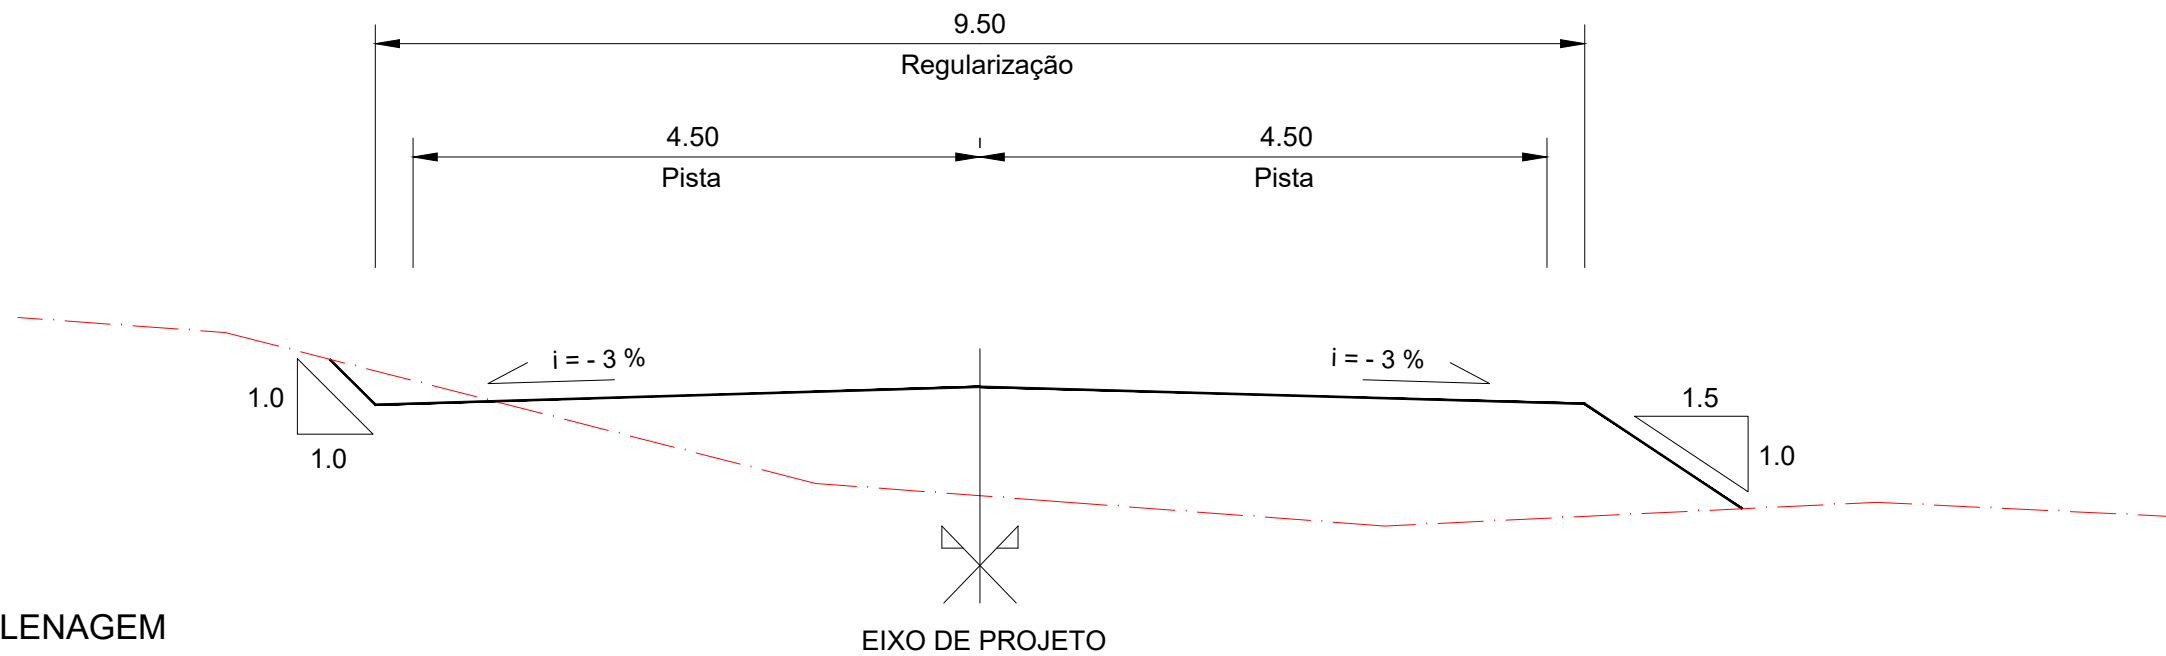

SEÇÃO TIPO DE TERRAPLENAGEM SEM ESCALA

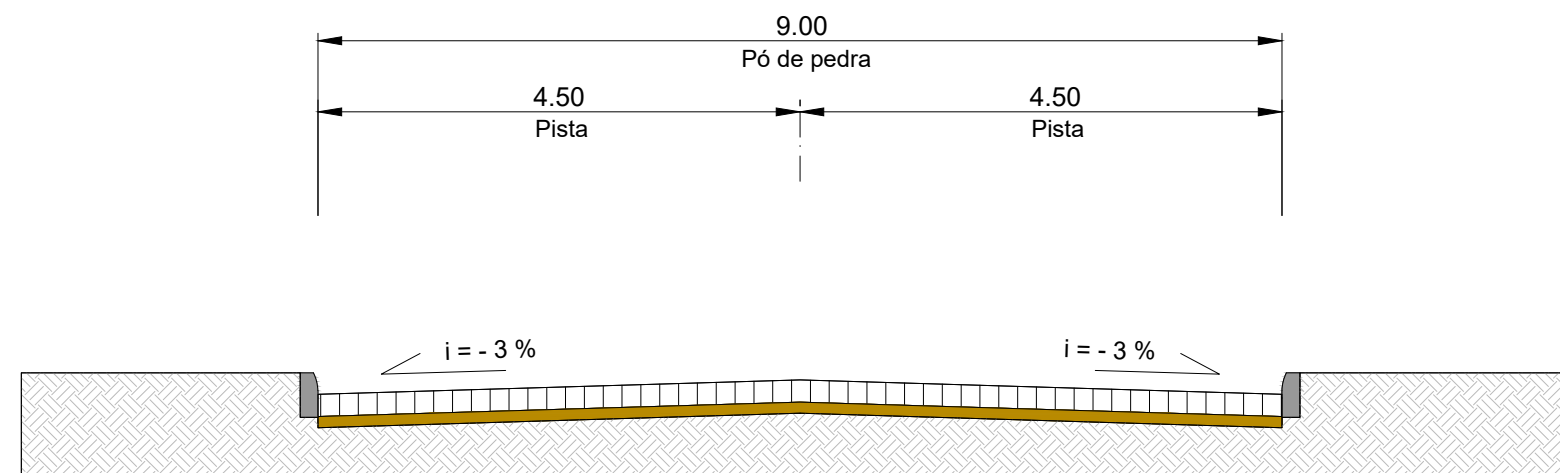

SEÇÃO TIPO DE PAVIMENTAÇÃO SEM ESCALA


SEÇÃO TIPO DE TERRAPLENAGEM

- PERFIL DO PROJETO DA RUA
- PERFIL NATURAL





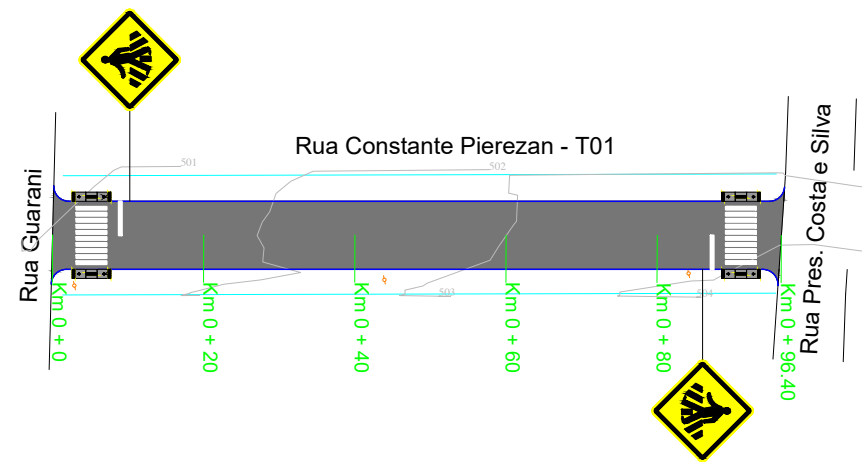


SEÇÃO TIPO DE PAVIMENTAÇÃO


- CALÇAMENTO EM PEDRA REGULAR (ESPESSURA 18CM (VARIÁVEL))
- PÓ DE PEDRA (ESPESSURA 10CM)
- SUBLEITO

	RESPONSÁVEL TÉCNICO:	CONTRATANTE:	PROJETO:
	Eng.º Civil Daniel Schneider CREA RS 223361	PREFEITURA MUNICIPAL DE CAMPOS BORGES	SEÇÃO TIPO DE TERRAPLENAGEM SEÇÃO TIPO DE PAVIMENTAÇÃO
	PROPRIETÁRIO:	LOCAL:	DATA:
		RUA CONSTANCE PIEREZAN - TRECHO 01	JUN/2019
		TRECHO:	ESCALA:
		ENTRE A RUA GUARANI E A RUA PRESIDENTE COSTA E SILVA	Sem escala
		ÁREA:	PRANCHA:
		96,40m x 9,00m = 867,60m² + 3,40m² (Bocas de rua) = 871,00m²	STTP1



PLANTA BAIXA

-  MEIO-FIO
-  ÁREA DE PAVIMENTAÇÃO
-  RAMPA DE ACESSO A CADEIRANTES - TRAPEZOIDAL
-  RAMPA DE ACESSO A CADEIRANTES - RETANGULAR (REBAIXO TOTAL)
-  CERCA/MURO EXISTENTE
-  POSTE DE ENERGIA ELÉTRICA
-  CURVAS DE NÍVEL

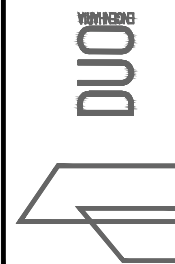

RESPONSÁVEL TÉCNICO:

Eng.º Civil Daniel Schneider
CREA RS 223361

PROPRIETÁRIO:

CONTRATANTE:
PREFEITURA MUNICIPAL DE CAMPOS BORGES

LOCAL:
RUA CONSTANTE PIEREZAN - TRECHO 01

TRECHO:
ENTRE A RUA GUARANI E A RUA PRESIDENTE COSTA E SILVA

ÁREA:
96,40m x 9,00m = 867,60m² + 3,40m² (Bocas de rua) = 871,00m²

PROJETO:
PAVIMENTAÇÃO

DATA:
JUN/2019

ESCALA:
1/1000

PRANCHA:
PSA1