




| Pontos Ar Condicionados Existentes | | | |
|------------------------------------|-------------|-------------|--------------|
| Item | Descrição | Potência | Situação |
| 01 | Ar Sala 01 | 9000 BTU's | Insuficiente |
| 02 | Ar Sala 02 | 9000 BTU's | Insuficiente |
| 03 | Ar Sala 03 | 9000 BTU's | Insuficiente |
| 04 | Ar Sala 04 | 9000 BTU's | Insuficiente |
| 05 | Ar Sala 05 | 9000 BTU's | Insuficiente |
| 06 | Ar Sala 06 | 9000 BTU's | Insuficiente |
| 07 | Ar Sala 07 | 9000 BTU's | Insuficiente |
| 08 | Ar Sala 08 | 9000 BTU's | Insuficiente |
| 09 | Ar Sala 09 | 7000 BTU's | Insuficiente |
| 10 | Ar Sala 10 | - | Insuficiente |
| 11 | Informática | - | Insuficiente |
| 12 | Secretaria | 12000 BTU's | OK |
| 13 | Refeitório | 24000 BTU's | OK |
| 14 | Auditório | 24000 BTU's | OK |
| 15 | Recepção | 12000 BTU's | OK |

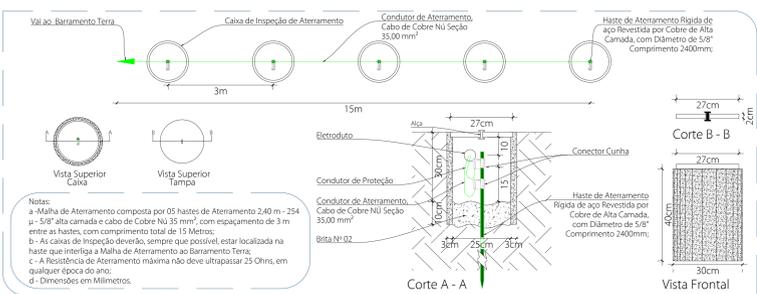


Detalhe Malha de Aterramento Sem Escala

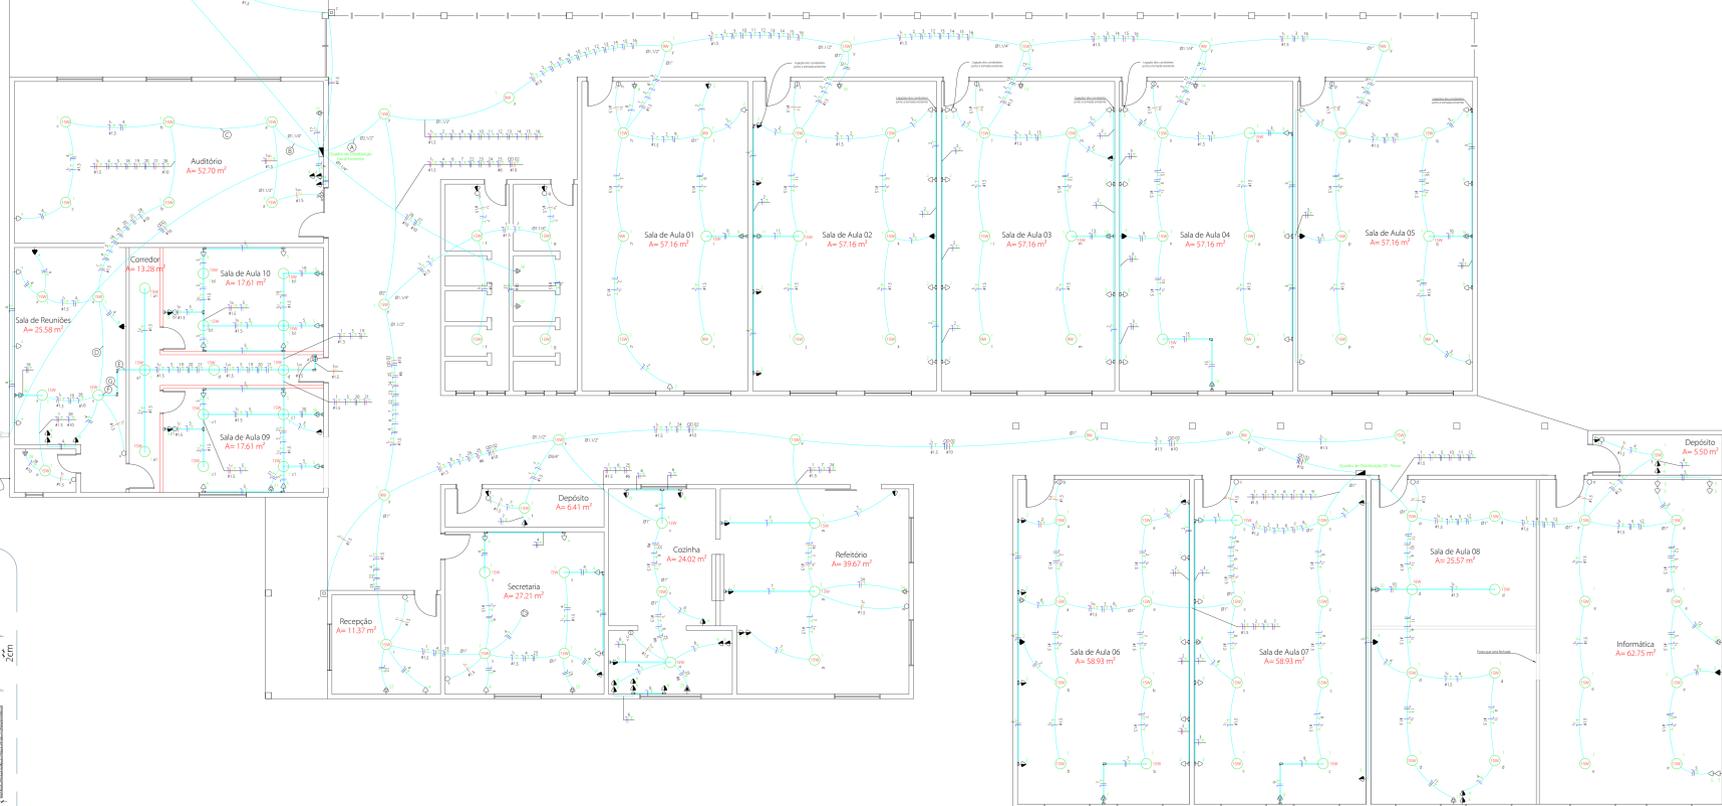


Planta Baixa Esc. 1/75
Área Total: 1.827,47m²

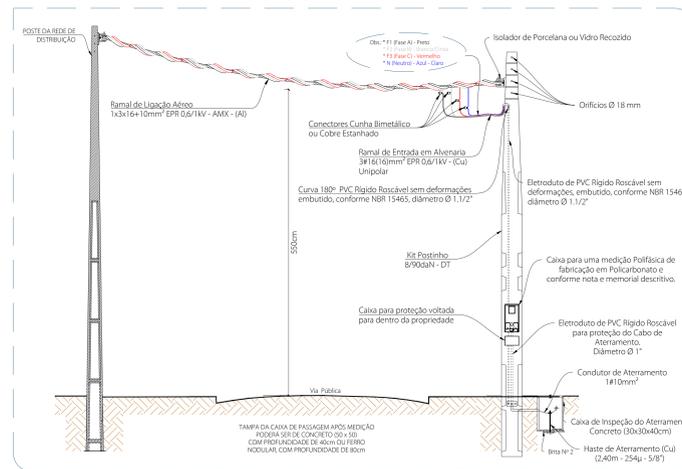


Elementos do Ramal de Entrada com Travessia de Via Pública Sem Escala

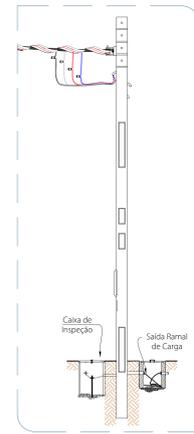

Vista Lateral - Caixa de Medição Sem Escala

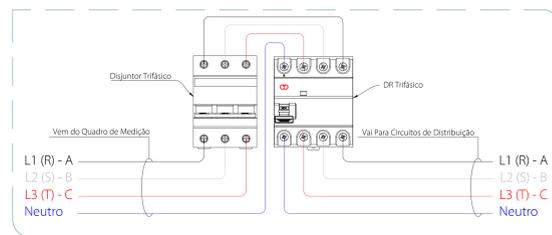

Esquema de Ligação DR Trifásico Sem Escala

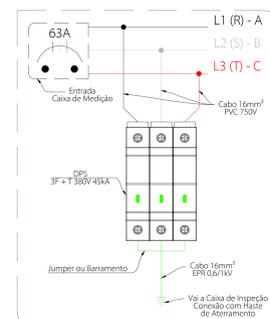

Esquema de Ligação DPS Sem Escala

LEGENDA:

- LED 15W
- LED 9W
- Fotocélula
- Interruptor de duas seções
- Interruptor de três seções
- Interruptor de uma seção
- Tomada 130cm
- Tomada 200cm
- Tomada baixa 30cm
- Tomada Embutida Teto
- Ventilador
- Chuveiro Elétrico
- Torneira Elétrica
- Ar Condicionado Split
- Caixa B 3/4" - 5 entradas
- Caixa C 3/4" - 6 entradas
- Caixa E 3/4" - 6 entradas
- Caixa LL 3/4" - 6 entradas
- Caixa LR 3/4" - 6 entradas
- Caixa T 3/4" - 5 entradas
- Isolador
- Quadro Geral de Luz e força
- Caixa para Medidor
- Eletroduto no Teto
- Divisória Nova
- Divisória Retida/Fechada
- Neutro, Fase, Retorno, Terra

Obs:
Fiações sem indicações serão de #2,5 mm²
Eletrodutos sem indicação de diâmetro serão Ø 3/4"

Obs:
Todos os pontos assinalados que não são acompanhados de eletroduto condutíveis são pontos existentes
Carimbos:

| Item | Data | Principais Modificações | Visão |
|------|----------|--|-------|
| 01 | 27.02.24 | Alterações de Seto, Observações, Inclusão de Condicionado. | |
| 02 | 03.03.24 | Adição de Salas, Observações, Inclusão de Ar Condicionado. | |
| 03 | 13.03.24 | Correção do Nome do Bairro | |

Finalidade: Projeto de Instalações Elétricas em Baixa Tensão para Edificação Pública. EMEF Lf Salle

Endereço: Rua Valdemiro Mincio Pereira, 131 - Fuso da Aldéia - Taquari - RS.
Coordenadas GPS: -29.8063857°(SUL) - Latitude
-51.8600223°(OESTE) - Longitude

Responsável Técnico: Proprietário(a):

Fernando Reus Mosena
Engenheiro Eletrônico - CREA-SC 107280-2
Município de Taquari
CNPJ: 08.067.780/0001-38

Área do Terreno: 6.467,00m²
Área da Construção: 1.827,47m²
Tipo de Edificação: Pública
Solicitação ISO: -
Data: 22/Jan/24
Escala: 1/75
ART: 13058264
Desenho: Fernando Reus Mosena

Empresário: RZO Engenharia LTDA
CNPJ: 22.478.040/0001-86
Endereço: Avenida Antônio Sant' Helena, 81
Sala 01 - Centro - Sombrio - SC
CEP: 89500-000
Contato: contato@reusenengenharia.com
+55 (48) 3533-4069 (WhatsApp)
reusenengenharia.com

Total Planilhas: 02
Puncha Nº: 01



Gerente Administrativo: Aníbal do Projeto contendo em 05 (cinco) folhas, 24 de
 02 de 02 de 2024, às 14h30min, no endereço Rua Valdemiro Mincio Pereira, 131 - Fuso da Aldéia - Taquari - RS, para
 Federal Nº 96/1998, Artigo 7º - A Reprodução Total ou Parcial deste Projeto em
 qualquer forma de reprodução ou qualquer outro meio de comunicação de massa, sem a
 autorização expressa do autor, constitui crime previsto no art. 177, inciso I, do
 Código Penal Brasileiro.